


縦 断 図 (2) V=1:200 H=1:200

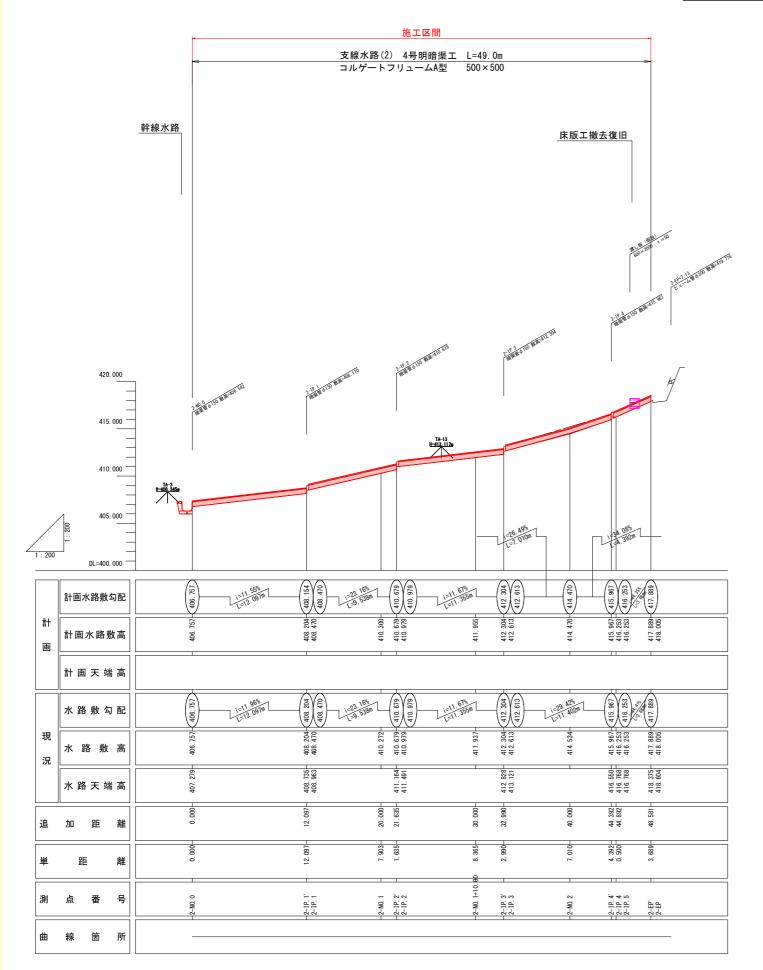

※明暗渠工の設置高は、既設構造物(既設落差工) 及び現地形に合わせ、現地にて適宜調整すること。

当初設計図面


当初設計凶面				
工事名	R7馬土 森遠地すべり 美・木屋平森遠 山腹水路工事(難工事評価型)			
路線名等	森遠地すべり防止区域 美馬市木屋平森遠			
工事箇所				
図面名	縦断図 (2) 支線水路 (2)			
縮尺	V=1:200 H=1:200 図面番号 3 / 12			
会社名				
事業者名	西部総合県民局県土整備部<美馬>			

標準断面図 S=1/50

幹線水路

NO.3 付近


1号明暗渠工

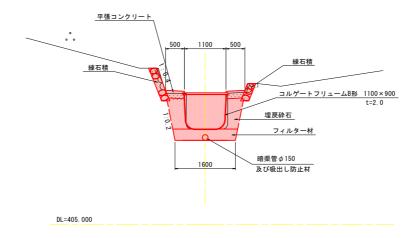

支線水路(2)

2-N0. 1+10. 00 付近


4号明暗渠工

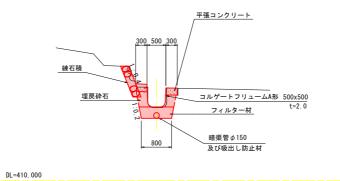



※ 明暗渠工の設置高は、既設構造物(既設落差工) 及び現地形に合わせ、現地にて適宜調整すること。

当初設計図面

当初設計凶面				
工事名	R7馬土 森遠地すべり 美・木屋平森遠 山腹水路工事(難工事評価型)			
路線名等	森遠地すべり防止区域			
工事箇所	美馬市木屋平森遠			
図面名		標準断面図		
縮尺	1:50	図面番号	4 / 12	
会社名				
事業者名	西部総合県民局県土整備部<美馬>			

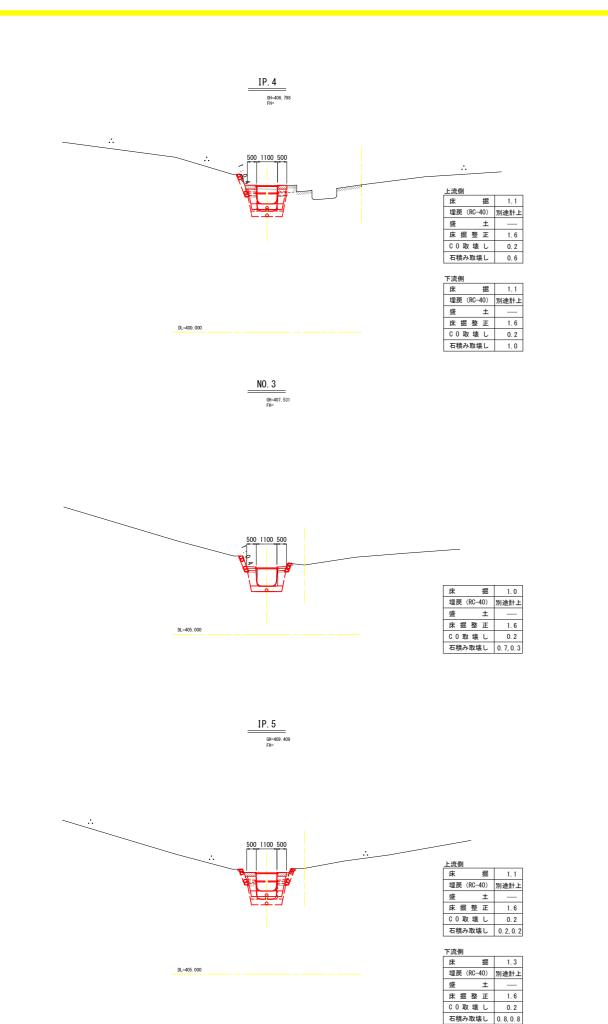

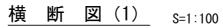

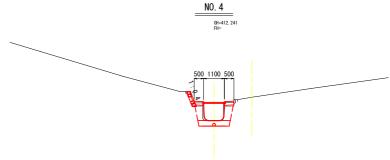

 床
 据
 1.1


 埋戻 (RC-40)
 別途計上

 盛
 土
 --

 床 据 整 正
 1.6
 DL=405. 000
 C 0 取 壊 し
 0.2

 石積み取壊し
 0.6,0.2

> IP. 6 GH=413. 875 FH=

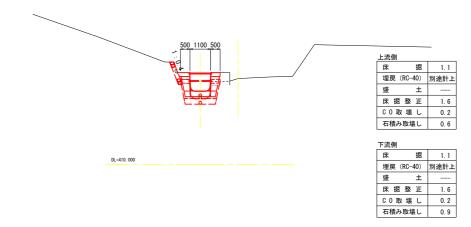

※明暗渠工の設置高は、既設構造物(既設落差工) 及び現地形に合わせ、現地にて適宜調整すること。


当初設計図面 幹線水路 NO.0 ~ IP.4 R7馬土 森遠地すべり 美・木屋平森遠 山腹水路工事(難工事評価型) 路線名等 森遠地すべり防止区域

工事箇所	美馬市木屋平森遠		
図面名	横断図(1)幹線水路		
縮尺	1:100	図面番号	5 / 12
会社名			
事業者名	西部総合県民局県土整備部<美馬>		i部<美馬>



水路構造図

1号明暗渠工

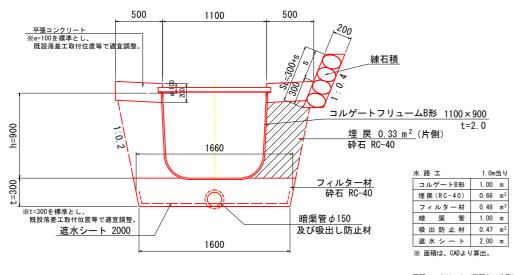


※ 暗渠管は下部30%の無孔部を有するものを使用する。 なお、暗渠管には吸出し防止材を巻くものとする。

平張=	コンクリ	ート	(石積有	片側
			1. Om ≧	当り
۵:	ノクリ-	- ト	0.092	m^3
型		枠	0.10	m²
Ħ	抽	材	0.01	m ²


平張コンクリート		
	1.0m≌	<u> 当り</u>
コンクリート	0.100	m ³
型 枠	0.30	m²
目 地 材	0.01	m ²

既設落差工取付部 側面図 S=1/50

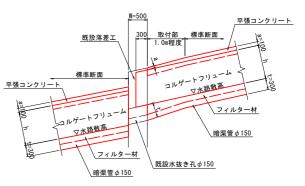

- ※ 落差工下流水路敷高は、落差工水抜孔より低くすること。
- ※ 既設落差工W=500mmの内、新設コルゲートフリューム を300mm被せること。
- ※ 明暗渠工の設置高は、既設構造物(既設落差工) 及び現地形に合わせ、現地にて適宜調整すること。

4号明暗渠工 支線水路 (2) S=1/20

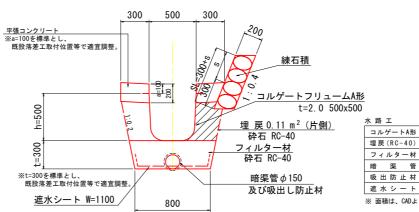

※ 暗渠管は下部30%の無孔部を有するものを使用する。 なお、暗渠管には吸出し防止材を巻くものとする。

水路工	1.0m当り
コルゲートA形	1.00 m
埋戻(RC-40)	0.22 m ²
フィルター材	0.24 m ³
暗 渠 管	1.00 m
吸出防止材	0.47 m ²
遮水シート	1.10 m


平張コンクリート (石積有 片側) 1.0m当り コンクリート 0.052 m³ 型 枠 0.10 m² 目 地 材 0.01 m²

平張=	ンクリ	- F ((石積無 1.0m当	片側) 1り_)
٦:	ノクリ-	-	0.060	m ³	
型		枠	0.30	m²	
目	地	材	0.01	m²	

明渠工 撤去 • 復旧

幹線水路 NO. 4+2.5付近 左岸側

平面

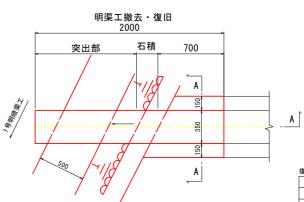


1.0m当り 復旧工 コルゲートA形 1.00 m 平張コンクリート 0.045 m³ 型枠 0.60 m²

A-A



当初設	:計図面		
工事名	R7馬土 森遠地すべり 美・木屋 山腹水路工事(難工事評価型)	平森遠	
路線名等	森遠地すべり防止区域		
工事箇所	美馬市木屋平森遠		
図面名	水路構造図		
縮尺	図 示 図面番号	7 / 12	
会社名			
事業者名	西部総合県民局県土整備部<	美馬>	

詳細図(1)

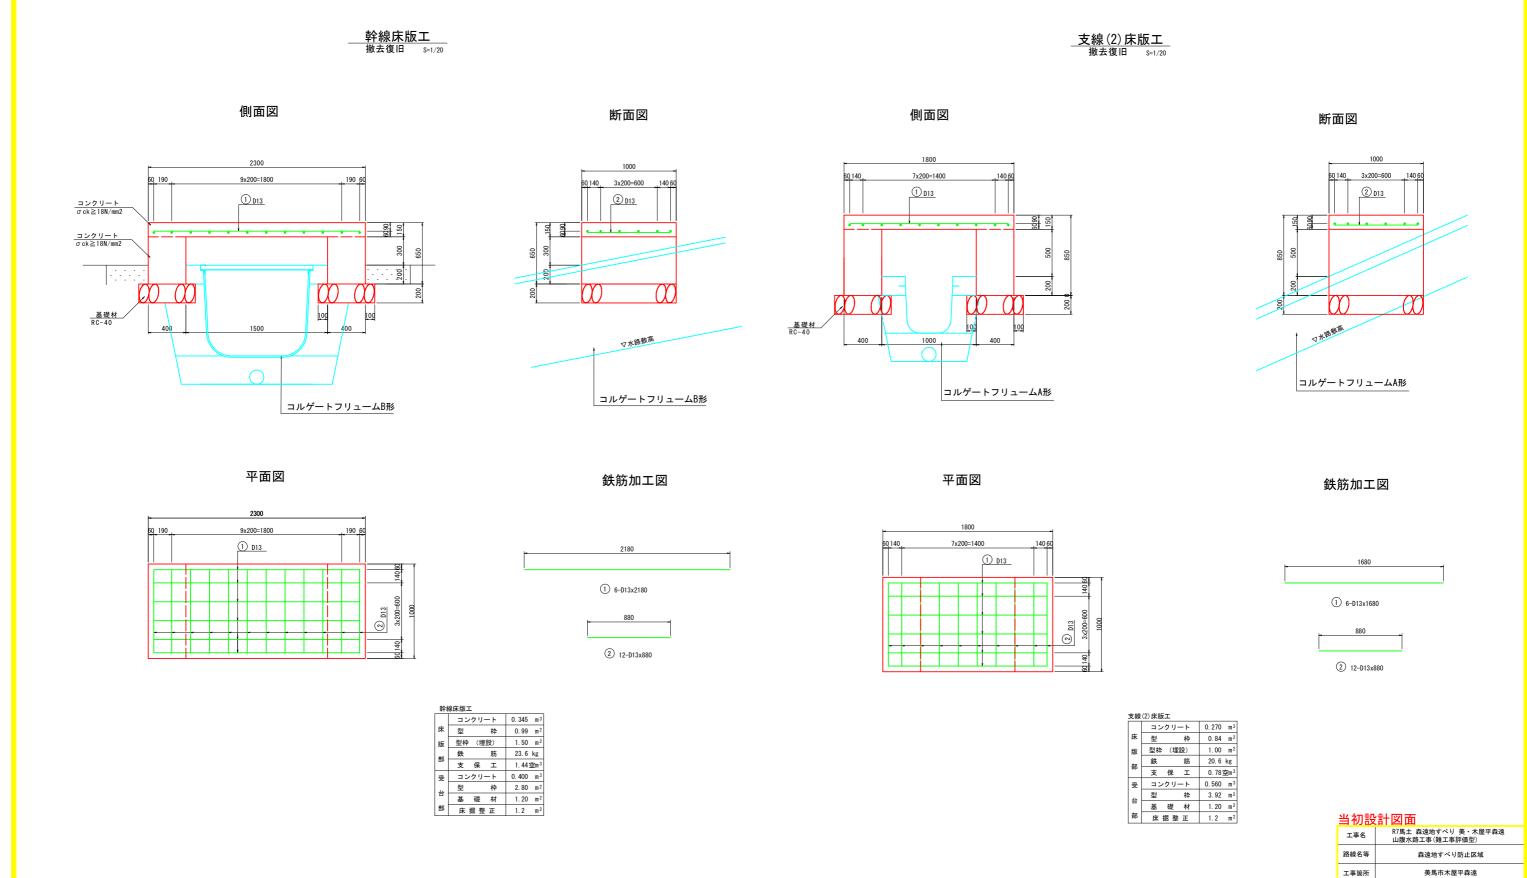

図面名


縮尺

会社名事業者名

詳細図(1)(床版工)


西部総合県民局県土整備部<美馬>

図面番号 8 / 12

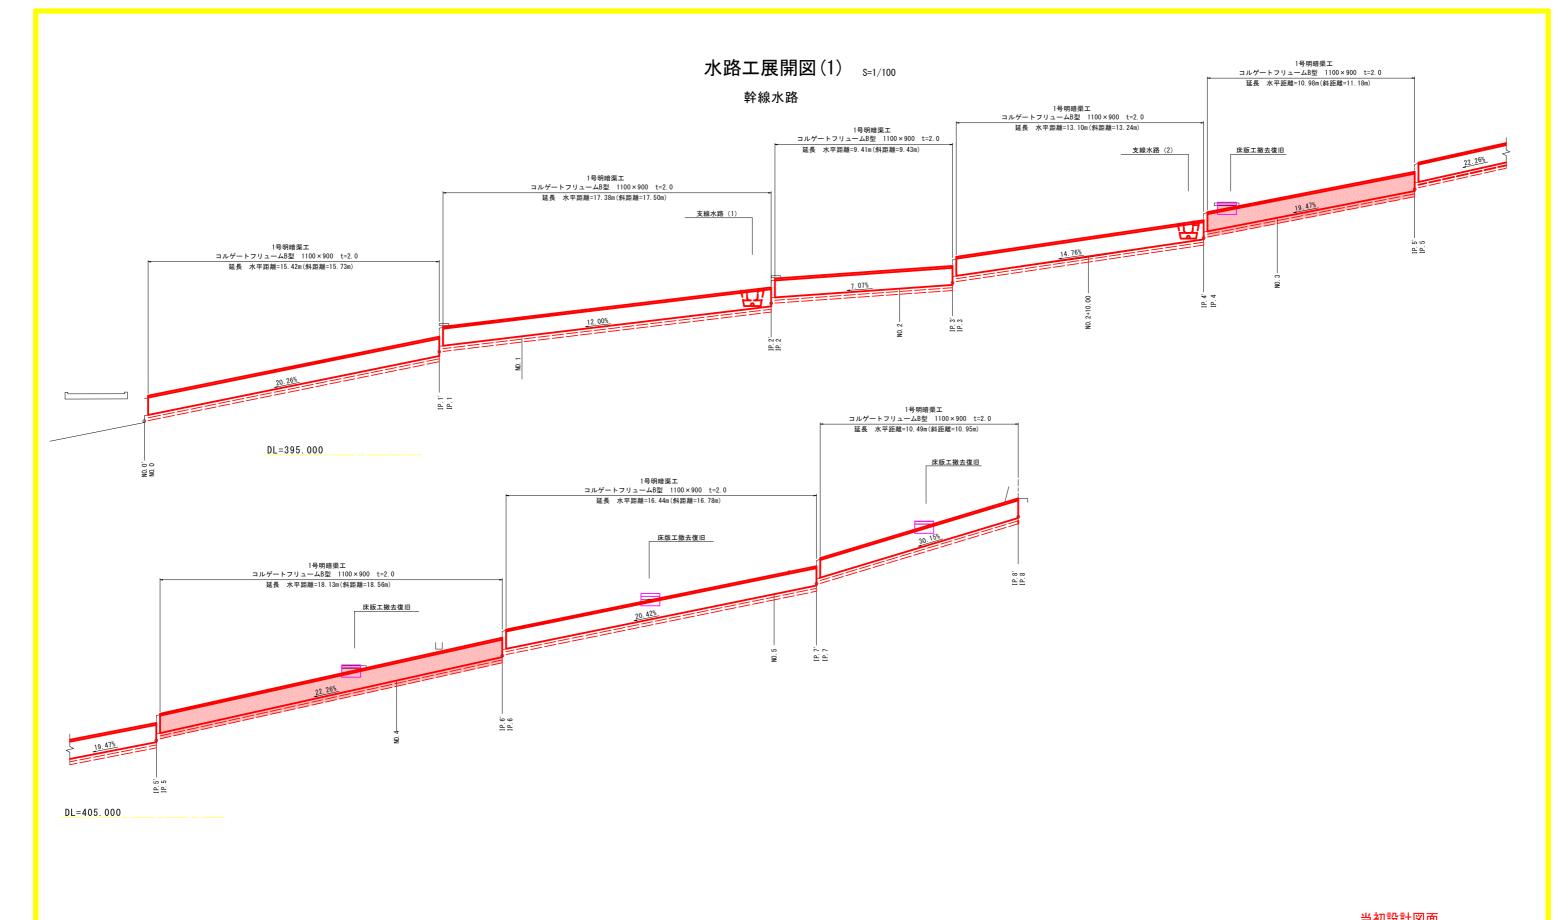

当 创設計凶囬			
工事名	R7馬土 森遠地すべり 美・木屋平森遠 山腹水路工事(難工事評価型)		
路線名等	森遠地すべり防止区域		
工事箇所	工事箇所 美馬市木屋平森遠		
図面名	水路工展開図(1)		
縮尺	1:100 図面番号 9 / 12		
会社名			
事業者名 西部総合県民局県土整備部<美馬>			

支線水路(2)

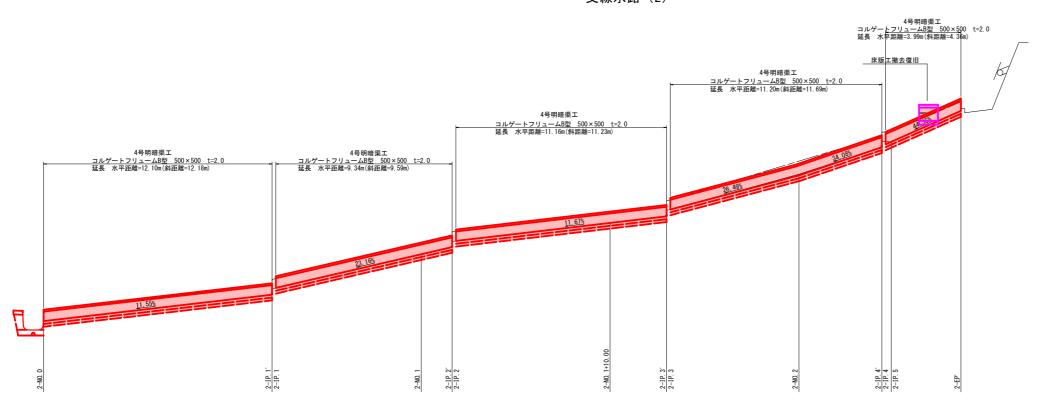


当初設計図面				
工事名		R7馬土 森遠地すべり 美・木屋平森遠 山腹水路工事(難工事評価型)		
路線名等	森遠地すべり防止区域			
工事箇所	美馬市木屋平森遠			
図面名	水路工展開	図 (2)		
縮尺	1:100	図面番号	10 / 12	
会社名				
事業者名	西部総合県民局県土整備部<美馬>			

石積工展開図(幹線、支線(2)) s=1/100

幹線

右岸石積工

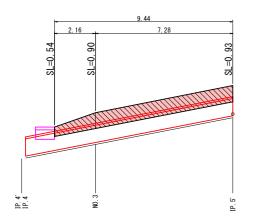


DL=400.000

支線(2)

左岸石積工


※石積み工SLは現地形に合せて適宜調整すること。

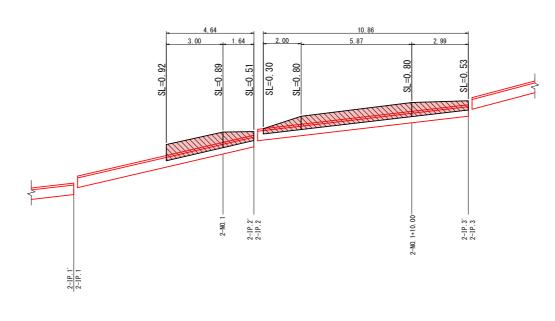

DL=400.000

幹線

左岸石積工

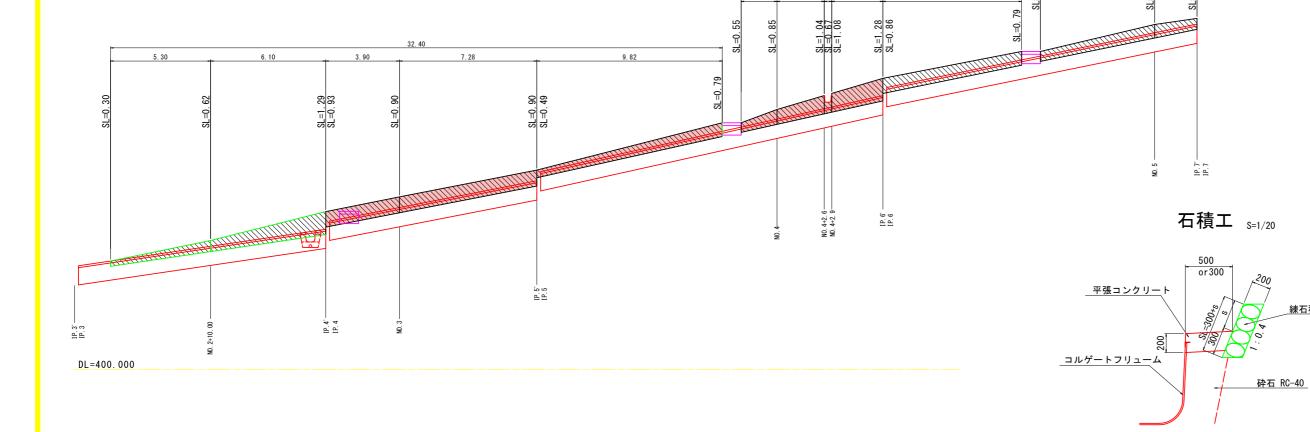

※石積み復旧延長は現地形に合せて適宜調整すること。

当初設計図面

DL=410.000

ᄀᄁᇝ	37000000			
工事名	R7馬土 森遠地すべり 美・木屋平森遠 山腹水路工事(難工事評価型)			
路線名等	森遠地すべり防止区域			
工事箇所 美馬市木屋平森遠			遠	
図面名	石積工展開図(1)			
縮尺	1:100	図面番号	11 / 12	
会社名				
事業者名	西部総合県民局県土整備部<美馬>			

